

CENTRO DE SERV. INFONAVIT Y DELEGACIÓN CESI / DELEGACIÓN / AGUASCALIENTES
CALLE BALNEARIOS FRACC. EJIDO DE OJO CALIENTE
MUNICIPIO DE AGUASCALIENTES EDO. DE AGUASCALIENTES

PROYECTO EJECUTIVO
INSTALACIÓN ELÉCTRICA



CONTACTOS REGULADOS DELEGACION

NUMERO DEL PLANO: AC-E-PL-IE-15-00
 FECHA: 00-00-00 ACOTACION: MTS 1:125 ESCALA: 1:125
 UBICACION DEL ARCHIVO: NORTE



USO ESPECIFICO DEL PREDIO:
TIPO DE TRAMITE:

DATOS DEL PROPIETARIO

NOMBRE: No.:
 CALLE:
 COLONIA:
 DELEGACION:
 TELEFONO:
FIRMA:

DATOS DEL D.R.O

NOMBRE: xx
 CEDULA PROFESIONAL: xx
 DIRECCION: xx
 DELEGACION: xx
 TELEFONO: xx
FIRMA:

CORRESPBLE. INGENIERIAS

NOMBRE: xx
 CEDULA PROFESIONAL: xx
 DIRECCION: xx
 DELEGACION: xx
 TELEFONO: xx
FIRMA:

DATOS DEL D.R.O

NOMBRE: ..
 CEDULA PROFESIONAL: ..
 DIRECCION: .. COL.
 DELEGACION:
 TELEFONO:
FIRMA:

DATOS GENERALES

DATOS DEL PREDIO
 CLAVE CATASTRAL:
 AREA: M2.
 FONDO: m
 DIRECCION:
 CALLE:
 ENTRE LA CALLE:
 Y LA CALLE:
 COLONIA:
 DELEGACION:
 DICTAMEN DE USO DE SUELO
 No. DE FOLIO: FECHA:

USO

HABITACIONAL
 UNIFAMILIAR
 PLURIFAMILIAR (CONDOMINIO)
 COMERCIAL
 SERVICIOS
 INDUSTRIAL

NORMATIVIDAD

CONCEPTO	NORMA	PROYECTO	DF
ALTURA MAXIMA PERMITIDA			
COEFICIENTE DE OCUPACION DEL SUELO			
COEFICIENTE DE UTILIZACION DEL SUELO			
COEFICIENTE DE ABSORCION DEL SUELO			
PORCENTAJE DEL AREA LIBRE			
RESTRICCIÓN AL FRENTE			
CALONES DE ESTACIONAMIENTO			
RESTRICCIÓNES DIC. USO DE SUELO			

RIVERO BORRELL - GUTIERREZ
ARQUITECTOS ingenor

DATOS DE LA CONSTRUCCION

CONCEPTO	A. CONSTRUIDA	OBRA NUEVA	REGULARIZACION	LICENCIA ANTERIOR
	No. LIC	FECHA	METROS	
SOTANO				
PLANTA BAJA				
1er NIVEL				
MEZZANINE				
2do. NIVEL				
3er NIVEL				
VOLADOS				
ESTACIONAMIENTO				
OTROS				
TOTAL DE M ²				
BARDEO ML				
ALINEAMIENTO ML				
DEMOLICION				

ESCALA: 1:125

SELLO

COTAS: METROS

CLAVE: IE-15

Este plano sustituye a los anteriores

REVISIÓN - 00 21 febrero 2018




CEDULA DE CABLEADO

16	2X10awg + 12v + 12d, T-21mm
17	4X10awg + 2x12v + 12d, T-21mm
18	6X10awg + 3x12v + 12d, T-27mm
19	8X10awg + 4x12v + 12d, T-27mm
20	10X10awg + 5x12v + 12d, T-32mm

##-XX
 MEDIDA TABLERO CIRCUITO

DISPOSITIVOS DE CARGA Y CONTROL

	CONTACTO DUPLEX MONTADO EN MURO X INDICA CIRCUITO EN TABLERO GFI INDICA AISLAMIENTO A TIERRA ### INDICA ALTURA DE MONTAJE SI ES DISTINTA A 0.40 MTS
	CONTACTO DUPLEX MONTADO EN MURO 20 Amp
	CONTACTO DUPLEX REGULADO MONTADO EN MURO 20 Amp
	INDICA DOS CONTACTOS REGULADOS, DOS CONTACTOS NORMALES Y UNA SALIDA DE DATOS
	CONTACTO DUPLEX EN PISO 20 Amp
	TUBERIA CONDUIT PARED DELGADA GALVANIZADA BAJO LECHO
	TUBERIA CONDUIT PARED DELGADA GALVANIZADA EN PISO
	TABLERO ELECTRICO DE BAJA TENSION, CORRIENTE NORMAL
	UNIDAD DE ENERGIA DE RESPALDO CAPACIDAD INDICADA EN DIAGRAMA UNIFILAR
	TABLERO ELECTRICO DE BAJA TENSION, PARA FUERZA
	CONTACTO SENCILLO REGULADO EN PLAFON PARA ALIMENTACION DE CAMARAS DE CCTV

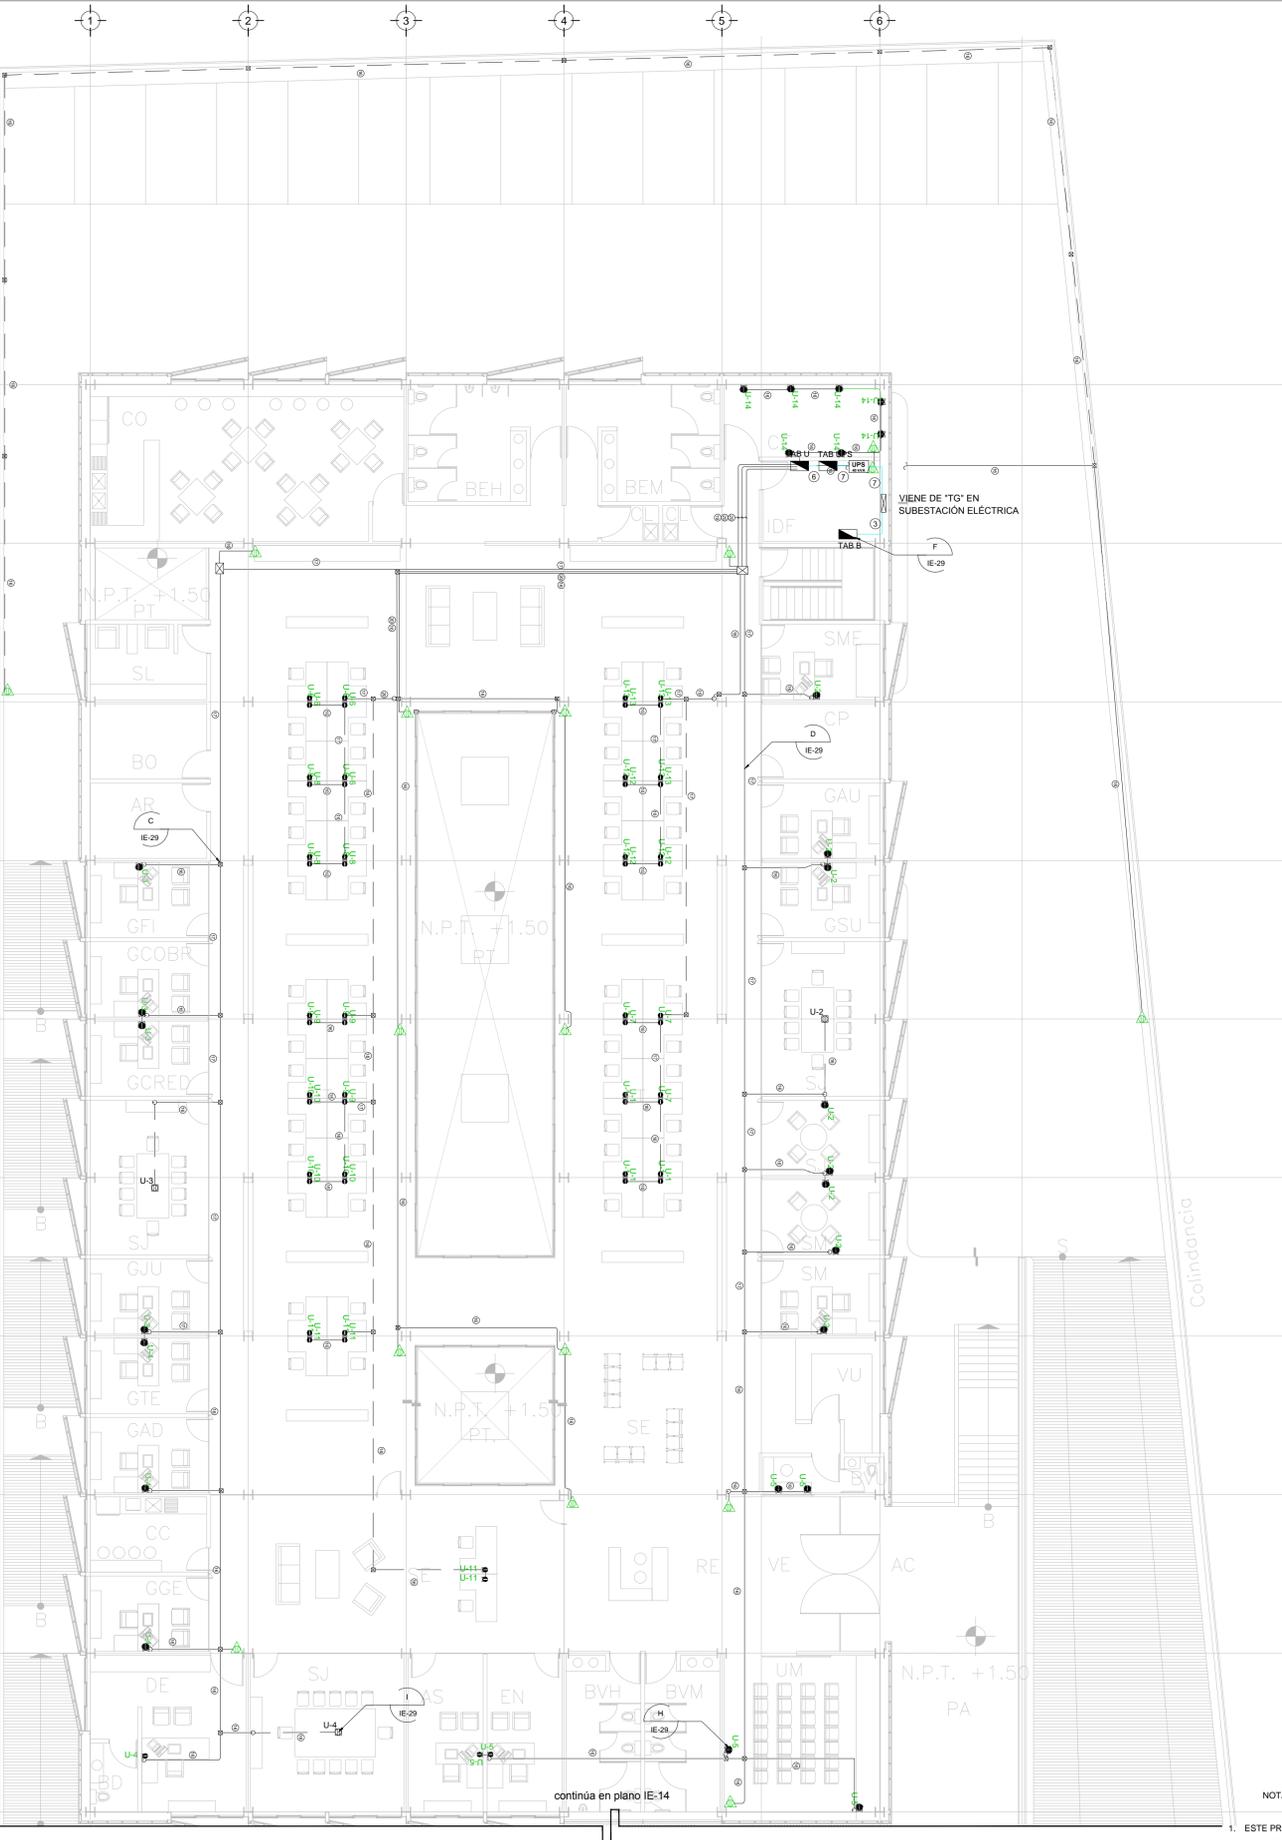

NOTAS:

- ESTE PROYECTO CUMPLE CON LO INDICADO EN LAS NORMAS: NOM-001-SEDE-2012.
- LA CONFIGURACION DE LOS CIRCUITOS PARA BAJA TENSION SERA LA INDICADA. EL ALIMENTADOR SERA CABLE DE COBRE CON AISLAMIENTO INDIVIDUAL TIPO THW-LS/THW-LS, 75°C DE TEMPERATURA DE OPERACION, 600V, MARCA CONDEX O VIACON.
- LA CAIDA DE TENSION MAXIMA DE DISEÑO DE LOS CIRCUITOS ALIMENTADORES Y DERIVADOS HASTA LA SALIDA MAS LEJANA, NO DEBE SER MAYOR DEL 5% COMO LO ESTABLECE LA NOM-001-SEDE-2012.
- TODO EL MATERIAL Y EL EQUIPO EMPLEADO DEBE SER CERTIFICADO POR UL O ANCE.
- VER MEMORIA DESCRIPTIVA Y DE CALCULO DE INSTALACIONES ELÉCTRICAS.
- PARA LOS EQUIPOS EXISTENTES SE DEBERA CONSIDERAR, LA LIMPIEZA, REUBICACION SI ES NECESARIO, MANTENIMIENTO Y PUESTA A PUNTO POR PARTE DEL INSTALADOR.
- PARA EL SISTEMA DE TIERRAS SE USARA MALLA DE 40 AWG DESNUDO C.U. 0.8MM Y VARILLAS COOPERWELD DE 3M.
- CUMPLIENDO CON LO ESTABLECIDO EN EL DOCUMENTO "CUARTOS DE COMUNICACIONES IDFS Y MDPS INSTITUCIONALES", LOS CONDUCTORES DE ALIMENTADORES NEUTROS SE SOBREDIMENSIONARAN CON UN FACTOR DE 1.73 VECES EL CALIBRE DE LAS FASES PARA LOS TABLEROS DE ENERGIA REGULADA.

TENDIDO DE INSTALACION ELÉCTRICA (CONTACTOS REGULADOS) N.P.T. +1.50 mts.
 ESC: 1:125

PLANO APTO PARA CONSTRUCCION