

CENTRO DE SERV. INFONAVIT Y DELEGACIÓN CESI / DELEGACIÓN / SALTILLO

C. Jose Ma. La Fragua Esq. Con C. Veracruz, Col. Guanajuato Oriente, Saltillo Coahuila.

NOTAS DUCTOS:

- TODAS LAS DIMENSIONES DEBERAN SER VERIFICADAS EN SITIO
- ES OBLIGACION DEL CONTRATISTA DEL SISTEMA DE AIRE ACONDICIONADO, VERIFICAR TODAS LAS DIMENSIONES Y CONDICIONES MOSTRADAS EN LOS PLANOS, NOTIFICANDO A LA COORDINADORA DE OBRA CUALQUIER DISCREPANCIA Y/O CONFLICTO RELACIONADO CON EL PROYECTO. EL TRABAJO EN EL AREA DEL PROBLEMA SERA SUSPENDIDO HASTA SER APROBADO POR LA COORDINADORA DE OBRA
- TODOS LOS DUCTOS SE FABRICARAN DE ACUERDO A LAS RECOMENDACIONES QUE DA EL SMACNA PARA FABRICACION DE DUCTOS DE BAJA VELOCIDAD.
- LAS DIMENSIONES DE LOS DUCTOS ESTAN DADAS EN PULGADAS.
- EL VOLUMEN DE AIRE ESTA DADO EN PIES CUBICOS POR MINUTO (CFM).
- LAS TRAYECTORIAS DE LOS DUCTOS SON IDEALES EL INSTALADOR DE AIRE ACONDICIONADO ESTARA OBLIGADO A REALIZAR LOS AJUSTES NECESARIOS EN OBRA, ESTO DEBIDO A QUE DEBEN DE AJUSTAR ESTOS ELEMENTOS A LA ESTRUCTURA O EVITAR INTERFERENCIAS CON OTRAS INSTALACIONES, ESTOS CAMBIOS DEBERAN DE ESTAR REFLEJADOS EN LOS PLANOS AS-BUILT QUE EL INSTALADOR PRESENTARA AL TERMINO DE LA OBRA
- SE DEBERA DE TOMAR EN CUENTA QUE LAS DIMENSIONES DE DUCTOS SON NETAS PARA EFECTOS REALES DEBERA DE TOMARSE EN CUENTA UNA PULGADA ADICIONAL POR EFECTO DEL AISLAMIENTO PARA TENER LAS DIMENSIONES FISICAS REALES DE LOS DUCTOS
- LOS DUCTOS DE AIRE ACONDICIONADO SE FABRICARAN USANDO EL SISTEMA PIRALU O EQUIVALENTE, PANEL DE ESPUMA POLIISOCIANURATO (PIR) CON 35 KG/M3, ESPESOR 20MM, RECUBIERTO POR AMBAS CARAS CON ALUMINO COATED PURO DE 80 MICRONES.
- SE SEGUIRA LAS NORMAS AMERIC, NAM-01-AA-83 Y NAM-002-83, PARA CUANTIFICACION DE LAMINA Y AISLAMIENTO PARA DUCTOS DE AIRE RECTANGULARES.
- SE FABRICARAN LOS DUCTOS DE ACUERDO A LA TABLA SIGUIENTE:

DIMENSIONES	CALIBRE
HASTA 30"	24
DE 31" A 60"	22
DE 61" A 96"	20
MAS DE 96"	18

NOTAS GENERALES:

- LAS COTAS RIGEN AL DIBUJO
- TODAS LAS DIMENSIONES DEBERAN SER VERIFICADAS EN SITIO
- ES OBLIGACION DEL CONTRATISTA DEL SISTEMA DE AIRE ACONDICIONADO, VERIFICAR TODAS LAS DIMENSIONES Y CONDICIONES MOSTRADAS EN LOS PLANOS, NOTIFICANDO A LA COORDINADORA DE OBRA CUALQUIER DISCREPANCIA Y/O CONFLICTO RELACIONADO CON EL PROYECTO. EL TRABAJO EN EL AREA DEL PROBLEMA SERA SUSPENDIDO HASTA SER APROBADO POR LA COORDINADORA DE OBRA
- TODAS LAS DIMENSIONES PARA NIVELES ARQUITECTONICOS DEBERAN DE SER VERIFICADAS POR EL INGENIERO ESTRUCTURISTA
- PARA DIMENSIONES ESTRUCTURALES VERIFICAR CON INGENIERIA CIVIL
- ELEMENTOS COMO BASES DE EQUIPOS, SOPORTES DE TUBERIAS DE AGUA REFRIGERADA, ASI COMO SUS ELEMENTOS DE FIJACION A MUROS Y LOSAS, SERAN VERIFICADOS POR LA PARTE ESTRUCTURAL, APROBANDO DICHS ELEMENTOS
- LOS PASOS POR LOSA SE VERIFICARAN EN CAMPO, SE COORDINARAN CON LA SUPERVISION, DANDO PARTE AL AREA CIVIL Y ARQUITECTURA PARA DEFINIR DIMENSIONES Y METODO DE IMPERBEALIZACION ADECUADO

USO ESPECIFICO DEL PREDIO:

TIPO DE TRAMITE:

PROYECTO EJECUTIVO AIRE ACONDICIONADO



TRAZO DE DISTRIBUCIÓN DE DUCTOS DE AIRE ACONDICIONADO PLANTA BAJA

NUMERO DEL PLANO:
SA-E-PL-AA-008-00

FECHA: 00-00-00 ACOTACION: MTS 1:125 ESCALA:

UBICACION DEL ARCHIVO:




INFONAVIT

SIMBOLOGIA

	UNIDAD FAN AND COIL
	F&C-XX
	DUCTO DE INYECCIÓN DE AIRE
	DUCTO DE RETORNO Y/O EXTRACCIÓN
	B x H BASE - ALTURA
	VOL FLUJO EN PIES CUBICOS POR MINUTO
	B / H BASE - ALTURA
	VOL FLUJO EN PIES CUBICOS POR MINUTO
	48 / 700 BASE - ALTURA
	FLUJO EN PIES CUBICOS POR MINUTO
	DIFUSOR CIRCULAR DE INYECCIÓN
	REJILLA DE RETORNO
	CLAVE DIFUSOR Y/O REJILLA
	CG COMPUERTA DE GRAVEDAD
	Tc REGISTRO DE MANTENIMIENTO DE 0.80 X 0.60 mts
	JUNTA FLEXIBLE
	COMPUERTA DE CONTROL DE VOLUMEN
	C.A.A. CONTRATISTA AIRE ACONDICIONADO
	C.E. CONTRATISTA ELECTRICO
	C.C. CONTRATISTA DE CONTROL
	C.H. CONTRATISTA HIDRAULICO

DISTRIBUCIÓN DE DUCTOS DE AIRE PLANTA BAJA N.P.T. ±0.00 (HOJA B)

ESC. 1:25

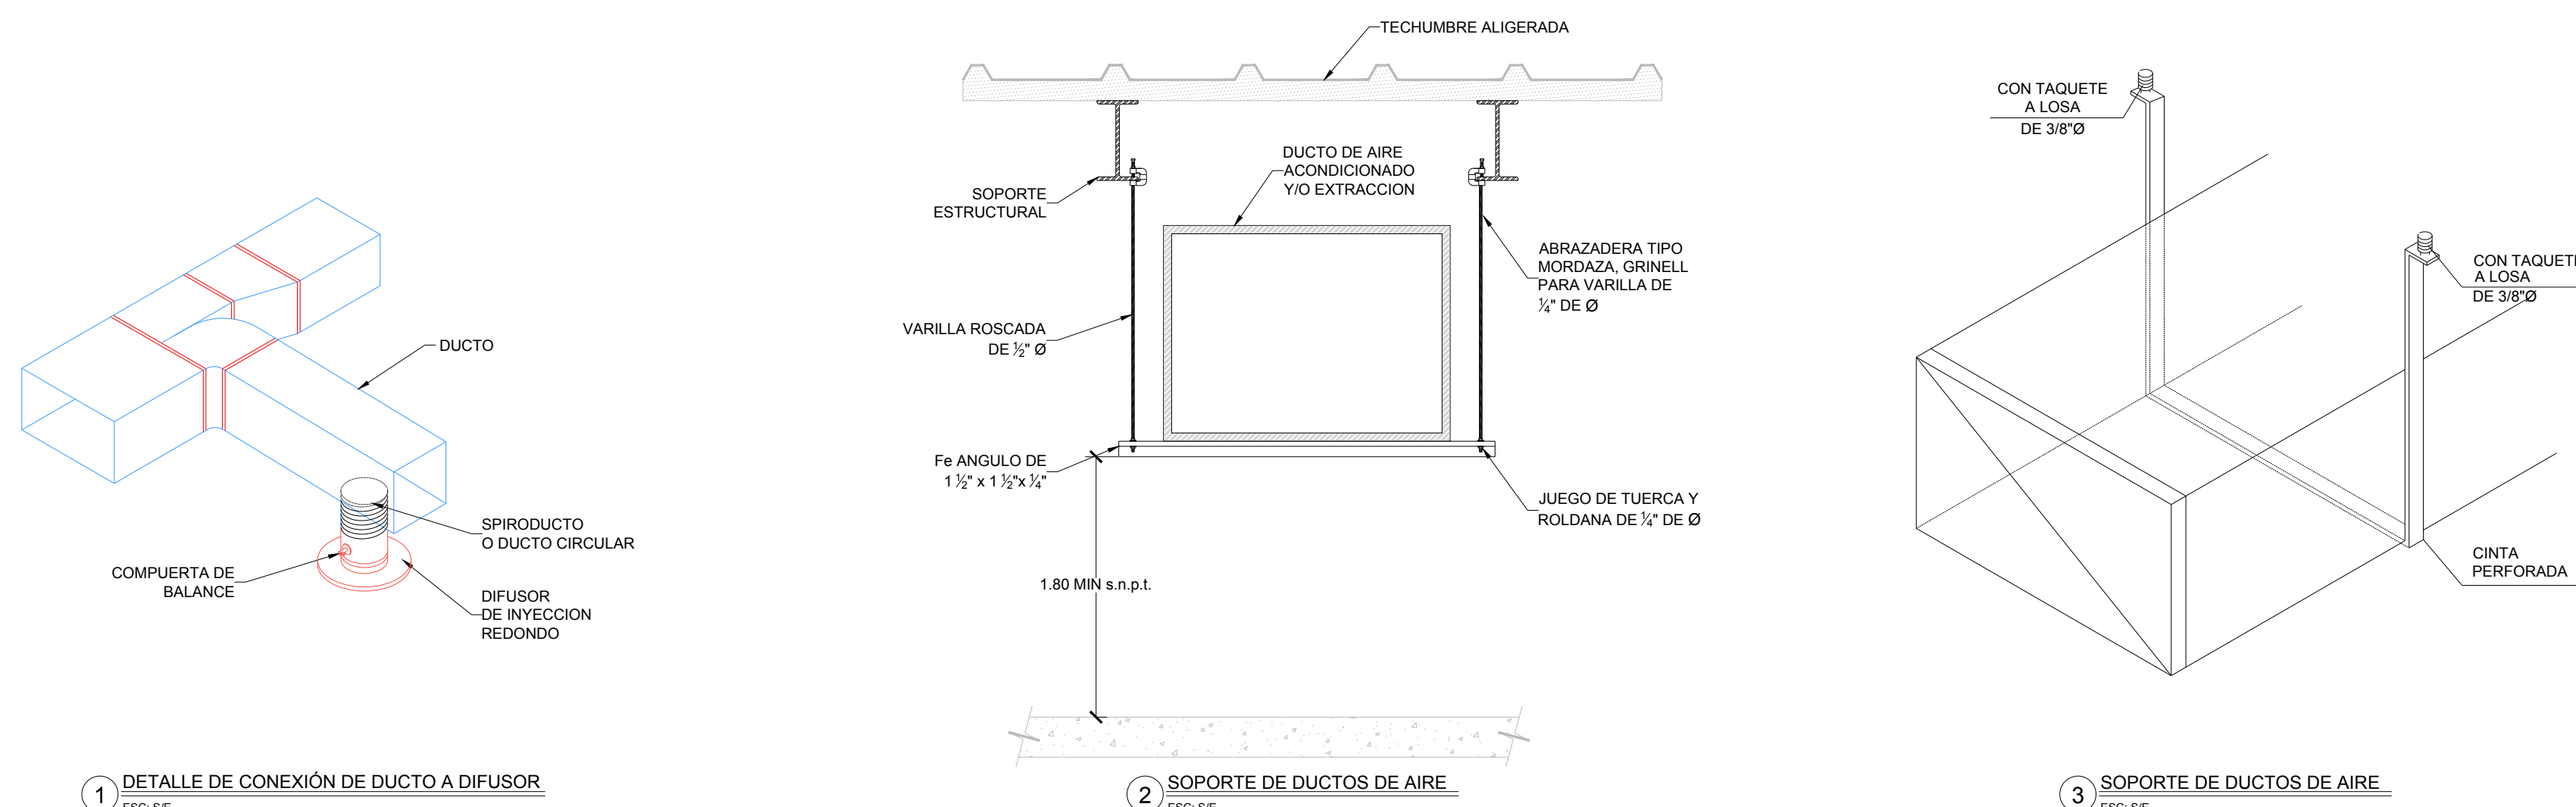

CUADRO DE DIFUSORES Y REJILLAS										
CLAVE	TIPO	SERVICIO	MARCA	MODELO	DIAMETRO CUELLO	Ø CUELLO	DIMENSION PLATO	VÍAS	CONTROL DE VOLUMEN	CANTIDAD
①	DIFUSOR	INYECCION	METALAIRES	5750	-----	12"Ø	16"Ø	-	CON CONTROL DE VOLUMEN	17
②	REJILLA	RETORNO	METALAIRES	RH-1	14x12"	-	16x12"	-	SIN CONTROL DE VOLUMEN	12

AIRE ACONDICIONADO DISTRIBUCIÓN DE DUCTOS

1:125 0.00 1.00 2.00 3.00 7.00 10.00

PLANO APTO PARA CONSTRUCCIÓN

RIVERO BORRELL - GUTIERREZ ARQUITECTOS ingenor

DATOS DE LA CONSTRUCCION

CONCEPTO	A. CONSTRUCCION		OPERA NUEVA		REGULARIZACION		LICENCIA ANTERIOR	
	NO. LIC.	FECHA	NO. LIC.	FECHA	NO. LIC.	FECHA	NO. LIC.	FECHA
SOTANO								
PLANTA BAJA								
1er NIVEL								
MEZZANINE								
2do. NIVEL								
3er NIVEL								
VOLADOS								
ESTACIONAMIENTO								
OTROS								
TOTAL DE M ²								
BARDEO ML								
ALINEAMIENTO ML								
DEMOLICION								

ESCALA:

1:125

COTAS:

METROS

CLAVE:

AA-08
B

Este plano sustituye a los anteriores

REVISIÓN - 00

6 marzo 2018

SELLO