



CENTRO DE SERV. INFONAVIT Y DELEGACIÓN CESI / DELEGACIÓN / SALTILLO

C. Jose Ma. La Fragua Esq. Con C. Veracruz, Col. Guanajuato Oriente, Saltillo Coahuila.

PROYECTO EJECUTIVO INSTALACIÓN ELÉCTRICA

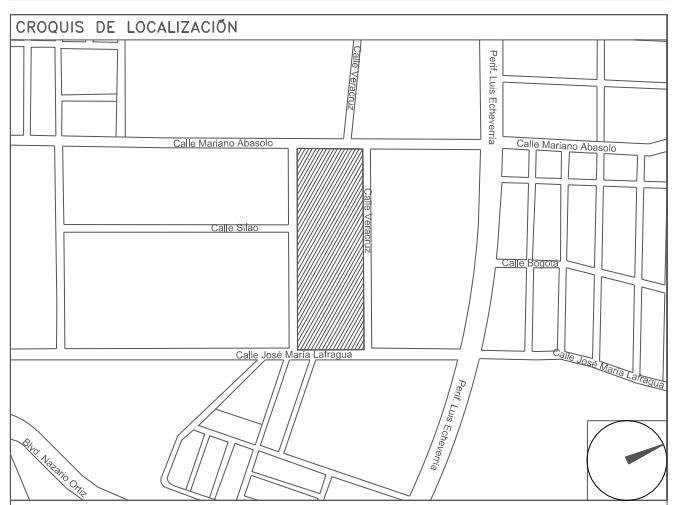

SISTEMA DE PUESTA A TIERRA DELEGACIÓN

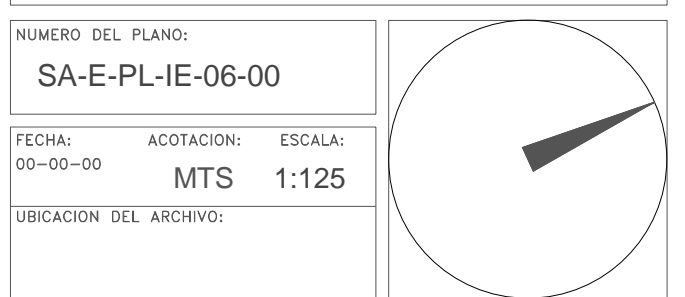

NUMERO DEL PLANO:
SA-E-PL-IE-06-00

FECHA: 00-00-00 ACOTACION: MTS ESCALA: 1:125

UBICACION DEL ARCHIVO:

USO ESPECIFICO DEL PREDIO:
TIPO DE TRAMITE:

DATOS DEL PROPIETARIO		DATOS GENERALES	
NOMBRE:	No.:	DATOS DEL PREDIO	
CALLE:	DELEGACION:	CLAVE CATASTRAL:	USO
DELEGACION:	FIRMA:	CONDOMINIO:	HABITACIONAL <input type="checkbox"/>
DATOS DEL D.R.O		MEDIDA DEL FRENTE:	UNIFAMILIAR <input type="checkbox"/>
NOMBRE:	CEDULA PROFESIONAL:	DIRECCION:	PLURIFAMILIAR (CONDOMINIO) <input type="checkbox"/>
DIRECCION:	DELEGACION:	CALLE:	COMERCIAL <input type="checkbox"/>
TELEFONO:	FIRMA:	Y LA CALLE:	SERVICIOS <input type="checkbox"/>
CORRESPBLE. INGENIERIAS		COLONIA:	INDUSTRIAL <input type="checkbox"/>
NOMBRE:	CEDULA PROFESIONAL:	DELEGACION:	
DIRECCION:	TELEFONO:	DICTAMEN DE USO DE SUELO	
DATOS DEL D.R.O		No. de FOLIO:	FECHA:
NOMBRE:	CEDULA PROFESIONAL:	NORMATIVIDAD	
DIRECCION:	TELEFONO:	CONCEPTO	
DATOS DE LA CONSTRUCCION		ALTIMA MAXIMA PERMITIDA	
CONCEPTO	A. CONSTRUIDA	OBRA NUEVA	REGULARIZACION
SOTANO			
PLANTA BAJA			
1er NIVEL			
MEZZANINE			
2do. NIVEL			
3er NIVEL			
VOLADOS			
ESTACIONAMIENTO			
OTROS			
TOTAL DE M ²			
BARDEO ML			
ALINEAMIENTO ML			
DEMOLICION			

RIVERO BORRELL - GUTIERREZ ARQUITECTOS ingenor

SELO



ESCALA: 1:125

COTAS: METROS

CLAVE: **IE-06**

Este plano sustituye a los anteriores

REVISION - 00 6 marzo 2018

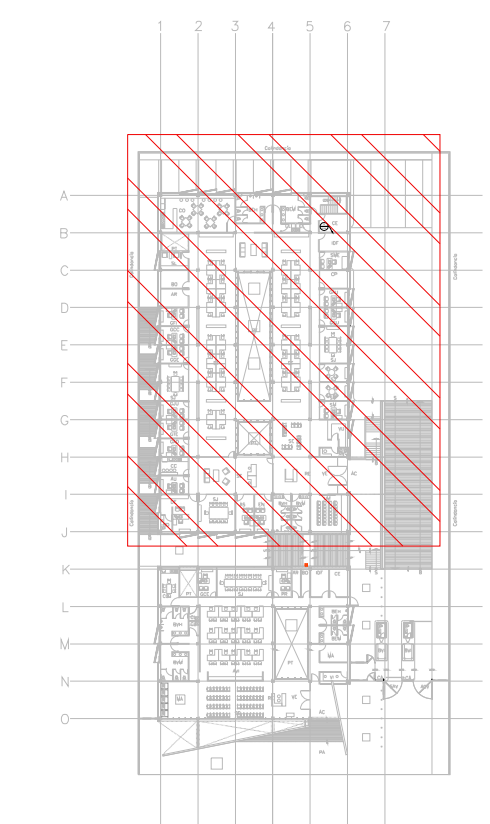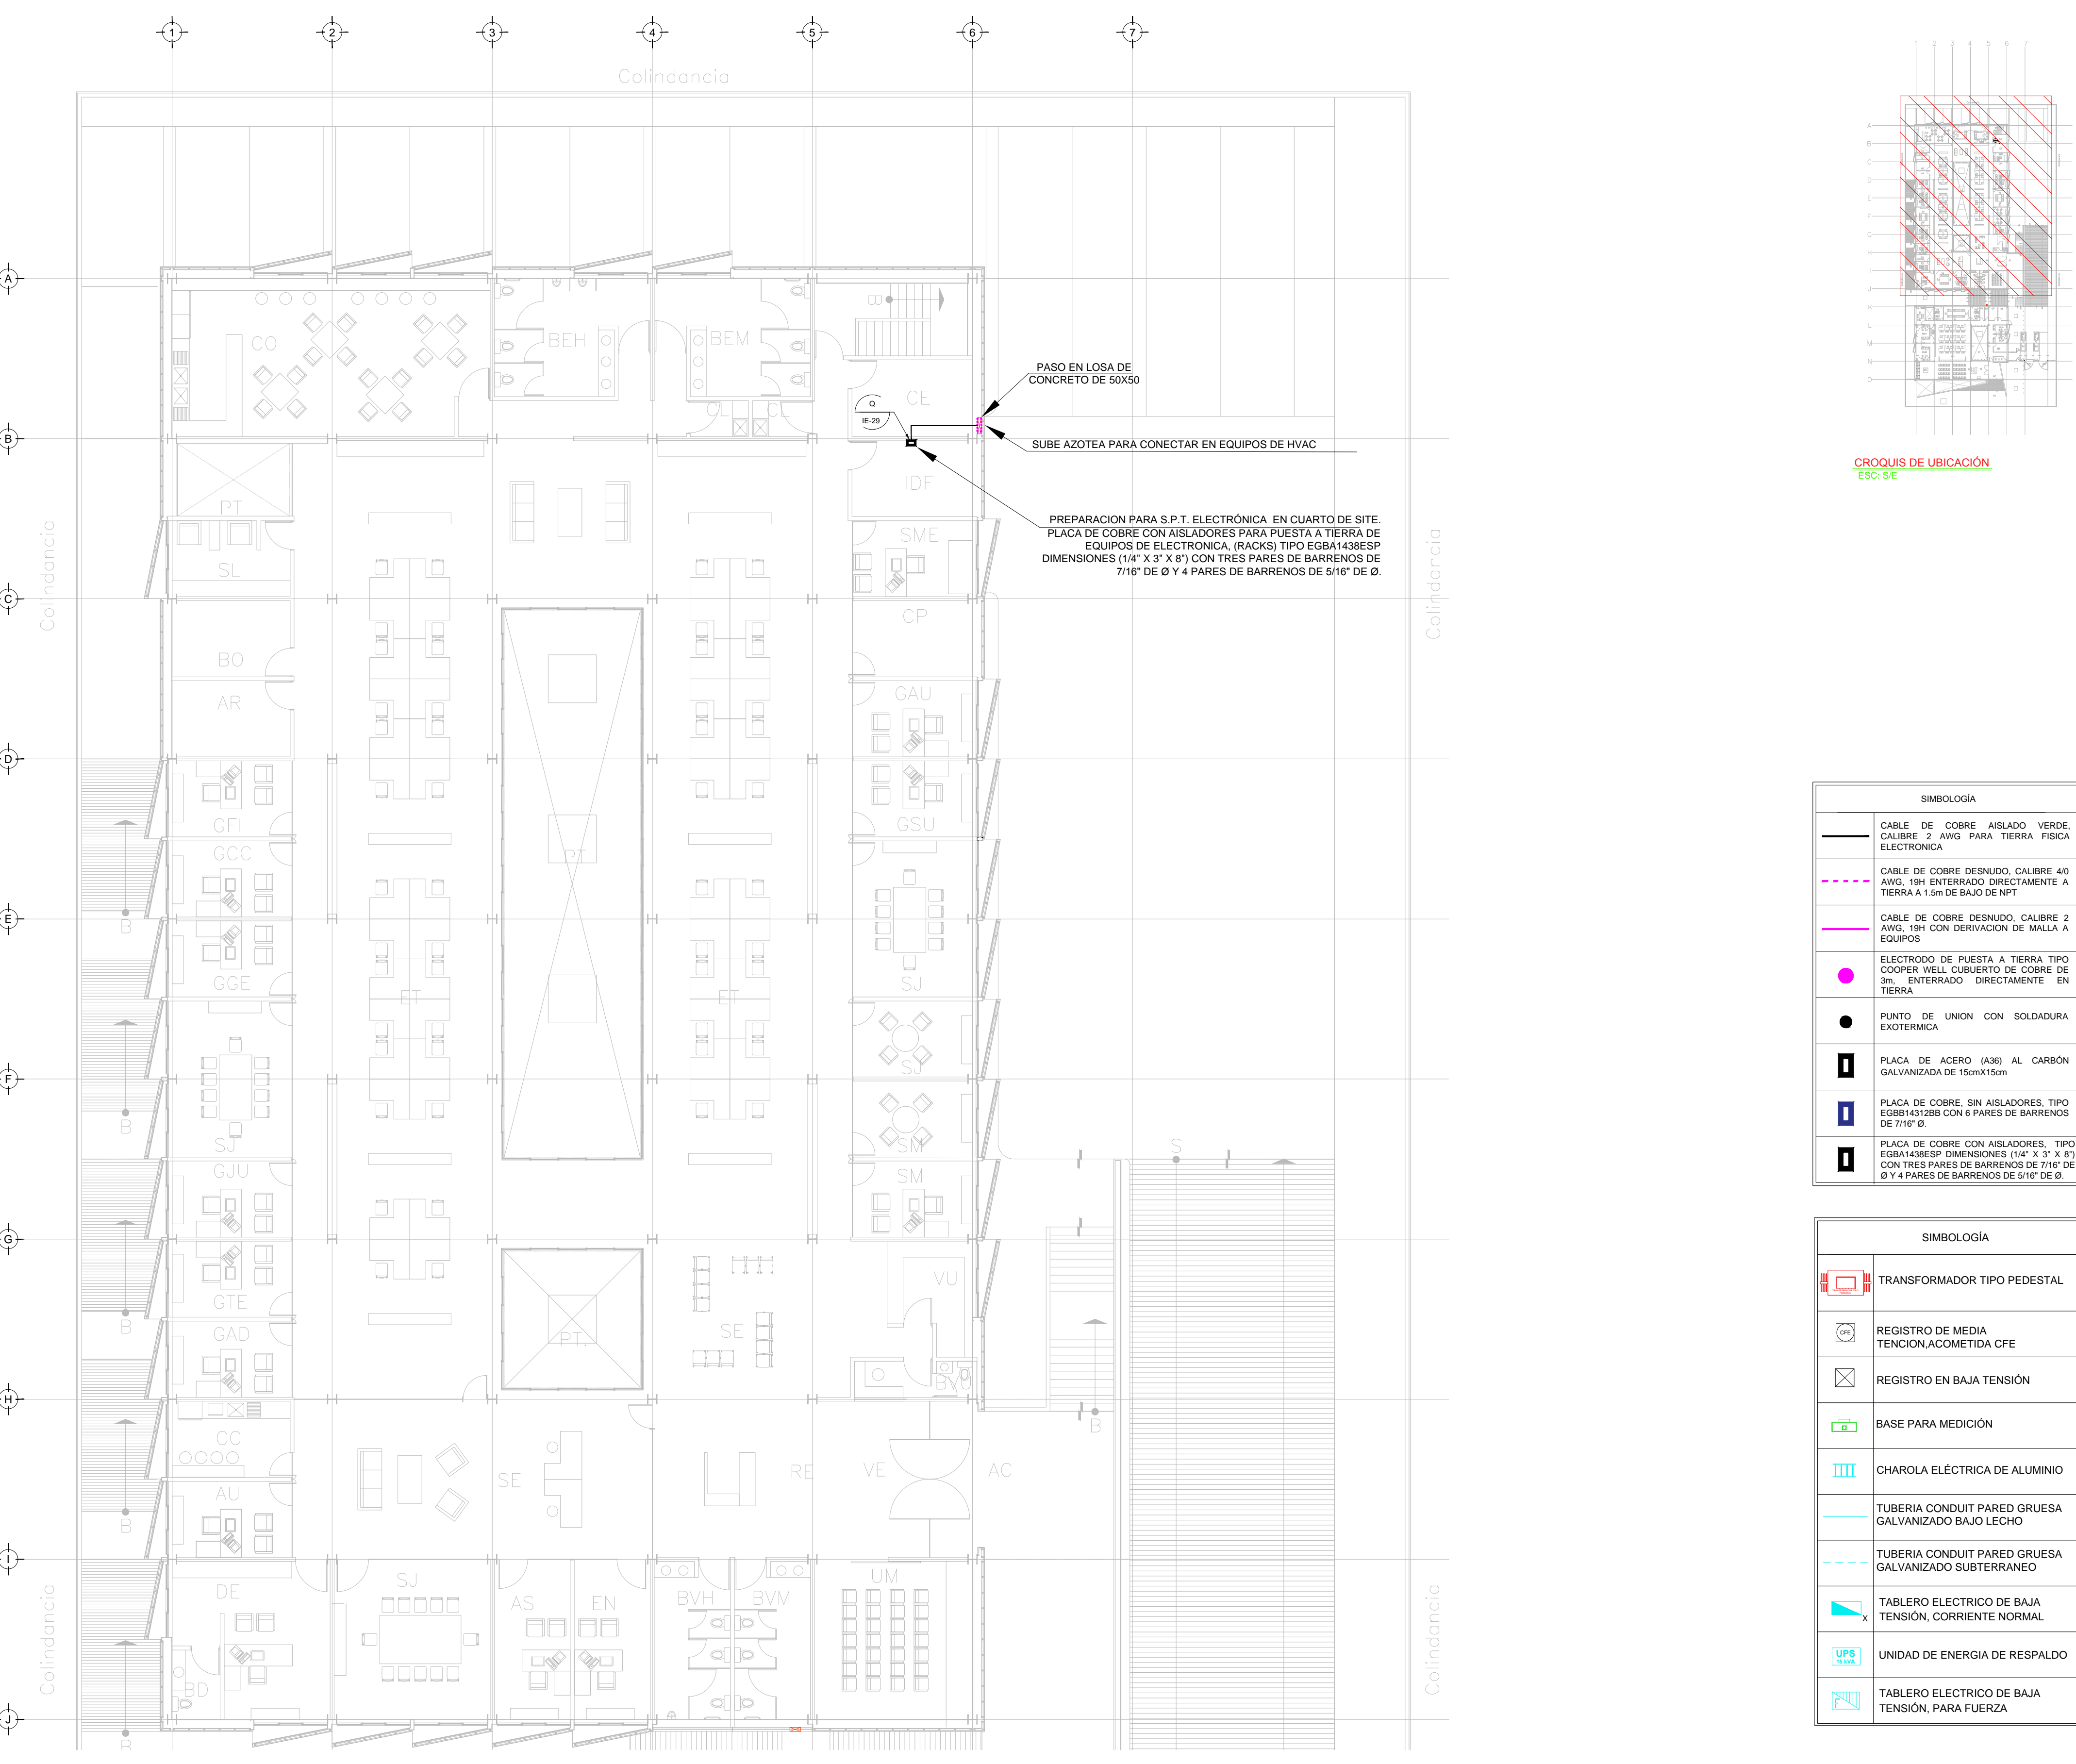

CROQUIS DE UBICACION
ESC: SE

SIMBOLOGIA

	CABLE DE COBRE AISLADO VERDE, CALIBRE 2 AWG PARA TIERRA FISICA ELECTRONICA
	CABLE DE COBRE DESNUDO, CALIBRE 4/0 AWG, 19H ENTERRADO DIRECTAMENTE A TIERRA A 1.5m DE BAJO DE NPT
	CABLE DE COBRE DESNUDO, CALIBRE 2 AWG, 19H CON DERIVACION DE MALLA A EQUIPOS
	ELECTRODO DE PUESTA A TIERRA TIPO COOPER WELLS CUBIERTO DE COBRE DE 3m, ENTERRADO DIRECTAMENTE EN TIERRA
	PUNTO DE UNION CON SOLDADURA EXOTERMICA
	PLACA DE ACERO (A36) AL CARBON GALVANIZADA DE 15cmX15cm
	PLACA DE COBRE, SIN AISLADORES, TIPO EGBB1432BB CON 6 PARES DE BARRENOS DE 7/16" Ø.
	PLACA DE COBRE CON AISLADORES, TIPO EGBA1438ESP DIMENSIONES (14" X 3" X 8") CON TRES PARES DE BARRENOS DE 7/16" DE Ø Y 4 PARES DE BARRENOS DE 5/16" DE Ø.

SIMBOLOGIA

	TRANSFORMADOR TIPO PEDESTAL
	REGISTRO DE MEDIA TENSION, ACOMETIDA CFE
	REGISTRO EN BAJA TENSION
	BASE PARA MEDICION
	CHAROLA ELÉCTRICA DE ALUMINIO
	TUBERIA CONDUIT PARED GRUESA GALVANIZADO BAJO LECHO
	TUBERIA CONDUIT PARED GRUESA GALVANIZADO SUBTERRANEO
	TABLERO ELECTRICO DE BAJA TENSION, CORRIENTE NORMAL
	UNIDAD DE ENERGIA DE RESPALDO
	TABLERO ELECTRICO DE BAJA TENSION, PARA FUERZA

TENDIDO DE INSTALACIÓN ELÉCTRICA (SISTEMA DE PUESTA A TIERRA DELEGACIÓN) N.P.T +3.00 mts.
ESC: 1:125

NOTAS:

- ESTE PROYECTO CUMPLE CON LO INDICADO EN LAS NORMAS: NOM-001-SEDE-2012
- LA CONFIGURACIÓN DE LOS CIRCUITOS PARA BAJA TENSION SERÁ LA INDICADA. EL ALIMENTADOR SERÁ CABLE DE COBRE CON AISLAMIENTO INDIVIDUAL TIPO THW-L5/THHW-L5, 75°C DE TEMPERATURA DE OPERACIÓN, 600V, MARCA CONDUMEX O VIAXON
- LA CAIDA DE TENSION MÁXIMA DE DISEÑO DE LOS CIRCUITOS ALIMENTADORES Y DERIVADOS HASTA LA SALIDA MÁS LEJANA, NO DEBE SER MAYOR DEL 5%, COMO LO ESTABLECE LA NOM-001-SEDE-2012.
- TODO EL MATERIAL Y EL EQUIPO EMPLEADO DEBE SER CERTIFICADO POR UL Ó ANCE.
- VER MEMORIA DESCRIPTIVA Y DE CÁLCULO DE INSTALACIONES ELÉCTRICAS.
- PARA LOS EQUIPOS EXISTENTES SE DEBERÁ CONSIDERAR LA LIMPIEZA, REUBICACIÓN SI ES NECESARIO, MANTENIMIENTO Y PUESTA A PUNTO POR PARTE DEL INSTALADOR.
- PARA EL SISTEMA DE TIERRAS SE USARÁ MALLA DE 4/0 AWG DESNUDO O U. 0.8MM Y VARILLAS COOPERWELD DE 3M.
- CUMPLIENDO CON LO ESTABLECIDO EN EL DOCUMENTO "CUARTOS DE COMUNICACIONES IDF Y MDF'S INSTITUCIONALES": LOS CONDUCTORES DE ALIMENTADORES NEUTROS SE SOBREDIMENSIONARÁN CON UN FACTOR DE 1.73 VECES EL CALIBRE DE LAS FASES PARA LOS TABLEROS DE ENERGIA REGULADA

PLANO APTO PARA CONSTRUCCION