


**CENTRO DE SERV. INFONAVIT Y DELEGACIÓN
CESI / DELEGACIÓN / AGUASCALIENTES**
CALLE BALNEARIOS FRACC. EJIDO DE OJO CALIENTE
MUNICIPIO DE AGUASCALIENTES EDO. DE AGUASCALIENTES

**PROYECTO EJECUTIVO
INSTALACIÓN ESPECIALES**

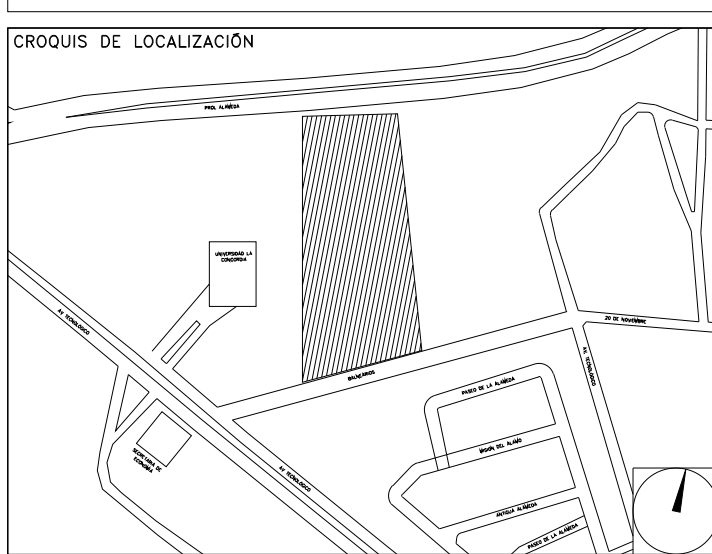

INSTALACION DATOS (CESI)

NUMERO DEL PLANO: AC-E-PL-ES-07-01

FECHA: 00-00-00 ACOTACION: MTS ESCALA: 1:125

UBICACION DEL ARCHIVO:



USO ESPECIFICO DEL PREDIO:

TIPO DE TRAMITE:

DATOS DEL PROPIETARIO		DATOS GENERALES																																					
NOMBRE: No.: CALLE: COLONIA: DELEGACION: TELEFONO: FIRMA:		DATOS DEL PREDIO CLAVE CATASTRAL: AREA: M2. LOTE: m CONDominio: FONDO: m DIRECCION: No OFICIAL: ENTRE LA CALLE: Y LA CALLE: COLONIA: DELEGACION: DICTAMEN DE USO DE SUELO No. DE FOLIO: FECHA:																																					
DATOS DEL D.R.O NOMBRE: xx CEDULA PROFESIONAL: xx DIRECCION: xx DELEGACION: xx TELEFONO: xx FIRMA:		USO HABITACIONAL <input type="checkbox"/> UNIFAMILIAR <input type="checkbox"/> PLURIFAMILIAR (CONDominio) <input type="checkbox"/> COMERCIAL <input type="checkbox"/> SERVICIOS <input type="checkbox"/> INDUSTRIAL <input type="checkbox"/>																																					
CORRESPBLE. INGENIERIAS NOMBRE: xx CEDULA PROFESIONAL: xx DIRECCION: xx DELEGACION: xx TELEFONO: xx FIRMA:		NORMATIVIDAD <table border="1"> <tr> <th>CONCEPTO</th> <th>NORMA</th> <th>PROYECTO</th> <th>DF</th> </tr> <tr> <td>ALTURA MAXIMA PERMITIDA</td> <td></td> <td></td> <td></td> </tr> <tr> <td>COEFICIENTE DE OCUPACION DEL SUELO</td> <td></td> <td></td> <td></td> </tr> <tr> <td>COEFICIENTE DE UTILIZACION DEL SUELO</td> <td></td> <td></td> <td></td> </tr> <tr> <td>COEFICIENTE DE ABSORCION DEL SUELO</td> <td></td> <td></td> <td></td> </tr> <tr> <td>PORCENTAJE DEL AREA LIBRE</td> <td></td> <td></td> <td></td> </tr> <tr> <td>RESTRICCION AL FRENTE</td> <td></td> <td></td> <td></td> </tr> <tr> <td>CAJONES DE ESTACIONAMIENTO</td> <td></td> <td></td> <td></td> </tr> <tr> <td>RESTRICCIONES DIC. USO DE SUELO</td> <td></td> <td></td> <td></td> </tr> </table>		CONCEPTO	NORMA	PROYECTO	DF	ALTURA MAXIMA PERMITIDA				COEFICIENTE DE OCUPACION DEL SUELO				COEFICIENTE DE UTILIZACION DEL SUELO				COEFICIENTE DE ABSORCION DEL SUELO				PORCENTAJE DEL AREA LIBRE				RESTRICCION AL FRENTE				CAJONES DE ESTACIONAMIENTO				RESTRICCIONES DIC. USO DE SUELO			
CONCEPTO	NORMA	PROYECTO	DF																																				
ALTURA MAXIMA PERMITIDA																																							
COEFICIENTE DE OCUPACION DEL SUELO																																							
COEFICIENTE DE UTILIZACION DEL SUELO																																							
COEFICIENTE DE ABSORCION DEL SUELO																																							
PORCENTAJE DEL AREA LIBRE																																							
RESTRICCION AL FRENTE																																							
CAJONES DE ESTACIONAMIENTO																																							
RESTRICCIONES DIC. USO DE SUELO																																							
DATOS DEL D.R.O NOMBRE: .. CEDULA PROFESIONAL: .. DIRECCION: .. DELEGACION: .. TELEFONO: .. FIRMA:		DATOS DEL PREDIO No. DE FOLIO: FECHA:																																					

RIVERO BORRELL - GUTIERREZ
ARQUITECTOS ingenor

DATOS DE LA CONSTRUCCION

CONCEPTO	A. CONSTRUIDA	OBRA NUEVA	REGULARIZACION	LICENCIA ANTERIOR	
SOTANO				No. LIC	FECHA
PLANTA BAJA					METROS
1er NIVEL					
MEZANINE					
2do. NIVEL					
3er NIVEL					
VOLADOS					
ESTACIONAMIENTO					
OTROS					
TOTAL DE M ²					
BARDEO ML					
ALINEAMIENTO ML					
DEMOLICION					



ESCALA: 1:125

SELO

COTAS: METROS

CLAVE: ES-07

Este plano sustituye a los anteriores
REVISION - 00 21 febrero 2018

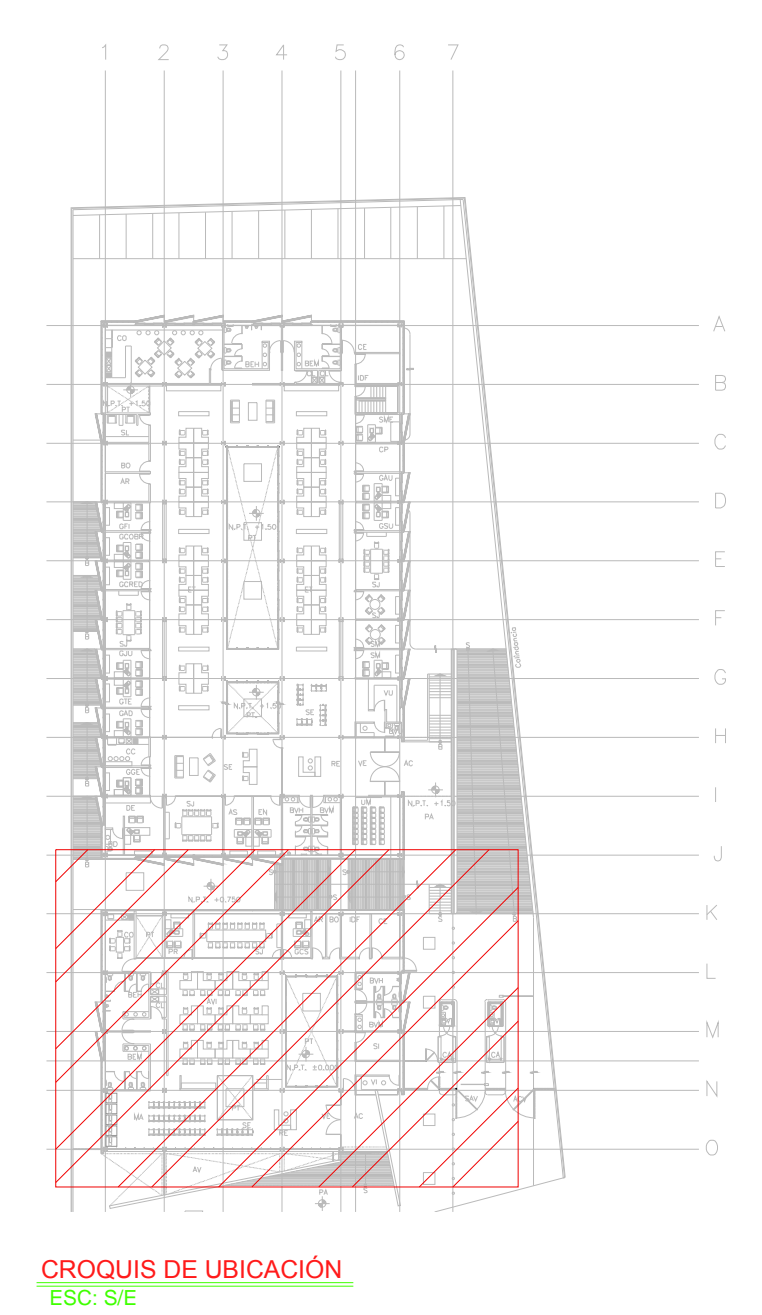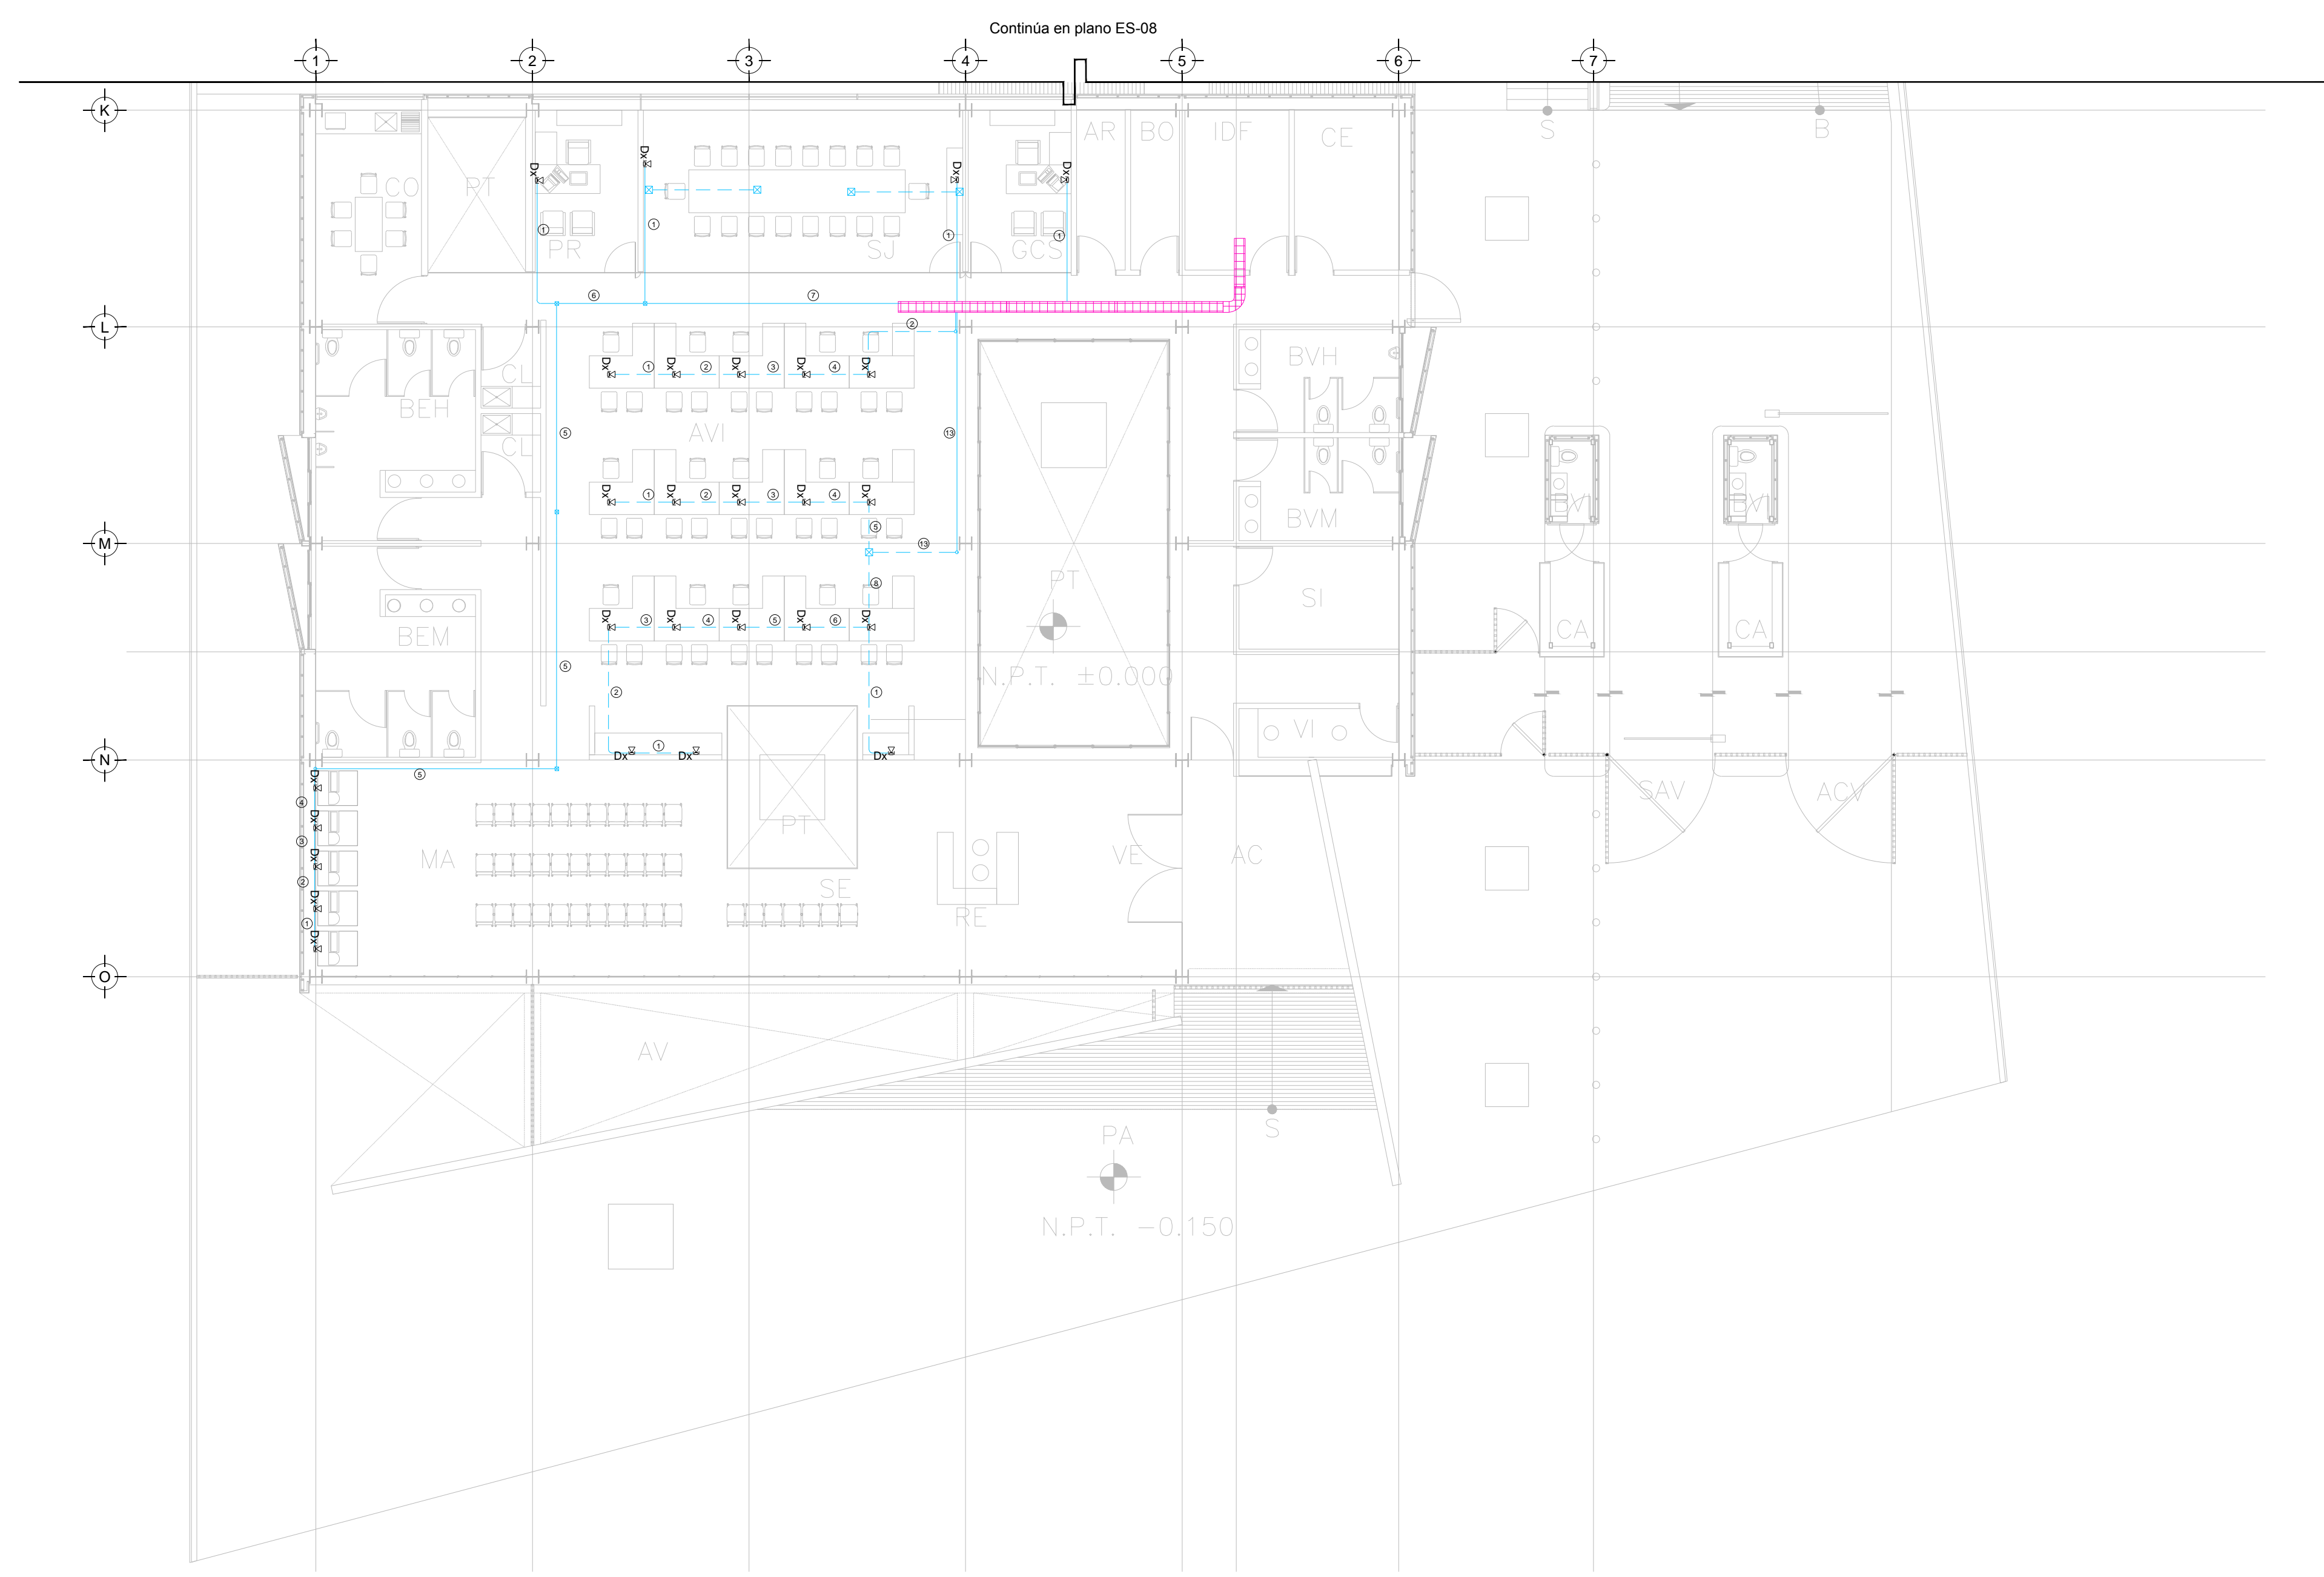

CROQUIS DE UBICACION
ESC: S/E

CEDULA DE CABLEADO VOZ Y DATOS

INDICA CANT DE CABLES

CABLEADO UTP 4 PARES TRENZADOS CATEGORIA 6 EN TUBERIA PARED DELGADA GALVANIZADA DEL DIAMETRO INDICADO

CANT DE CABLES	DIAMETRO DE TUBERIA EN MILIMETROS
1-3	21
4-6	27
7-10	32
11-13	38

SIMBOLOGIA

- Salida de datos en muro
- Salida de datos en piso
- Cable ethernet cat 6 UTP en tubería conduit PDG 21MM (3/4") CANALIZADA POR MURO O LECHO BAJO DE LOSA SUPERIOR.
- Cable ethernet cat 6 UTP en piso
- Charola tipo malla de 10CM de profundidad MARCA TECNOTRAY O SIMILAR.
- N.L.B. NIVEL DE LECHO BAJO DE CHAROLA

NOTAS ADICIONALES

EN AUSENCIA DE CHAROLA. SE USARÁ TUBERIA CONDUIT PDG 21MM (3/4") COMO CANALIZACION A MENOS QUE SE INDIQUE LO CONTRARIO EN CEDULA.

LA CEDULA INDICA CANTIDAD DE CABLES EN CANALIZACION DEL TIPO ESPECIFICADO EN LA SIMBOLOGIA DE ACUERDO AL TIPO DE INSTALACION.

TENDIDO DE DATOS (CESI). N.P.T ±0.00 mts.
ESC: 1:125

PLANO APTO PARA CONSTRUCCION