


TENDIDO DE INSTALACIÓN ELÉCTRICA (LUMINARIAS SERVICIO) N.L.A.L. +5.4mts.
ESC: 1:125

continúa en plano IE-30A

NOTAS:

- ESTE PROYECTO CUMPLE CON LO INDICADO EN LAS NORMAS: NOM-001-SEDE-2012.
- LA CONFIGURACIÓN DE LOS CIRCUITOS PARA BAJA TENSIÓN SERÁ LA INDICADA. EL ALIMENTADOR SERÁ CABLE DE COBRE CON AISLAMIENTO INDIVIDUAL TIPO THW-LS/THH-LS, 75°C DE TEMPERATURA DE OPERACIÓN, 600V. MARCA CONDUMEX O VIAKON
- LA CAÍDA DE TENSIÓN MÁXIMA DE DISEÑO DE LOS CIRCUITOS ALIMENTADORES Y DERIVADOS HASTA LA SALIDA MÁS LEJANA, NO DEBE SER MAYOR DEL 5% COMO LO ESTABLECE LA NOM-001-SEDE-2012.
- TODO EL MATERIAL Y EL EQUIPO EMPLEADO DEBE SER CERTIFICADO POR UL O ANCE.
- VER MEMORIA DESCRIPTIVA Y DE CÁLCULO DE INSTALACIONES ELÉCTRICAS.
- PARA LOS EQUIPOS EXISTENTES SE DEBERÁ CONSIDERAR, LA LIMPIEZA, REUBICACIÓN SI ES NECESARIO, MANTENIMIENTO Y PUESTA A PUNTO POR PARTE DEL INSTALADOR.
- PARA EL SISTEMA DE TIERRAS SE USARÁ MALLA DE 40 AWG DESNUDO O U. 0.8MM Y VARILLAS COOPERWELD DE 3M.
- CUMPLIENDO CON LO ESTABLECIDO EN EL DOCUMENTO "CUARTOS DE COMUNICACIONES IDF'S Y MDF'S INSTITUCIONALES", LOS CONDUCTORES DE ALIMENTADORES NEUTROS SE SOBREDIMENSIONARÁN CON UN FACTOR DE 1.73 VECES EL CALIBRE DE LAS FASES PARA LOS TABLEROS DE ENERGÍA REGULADA

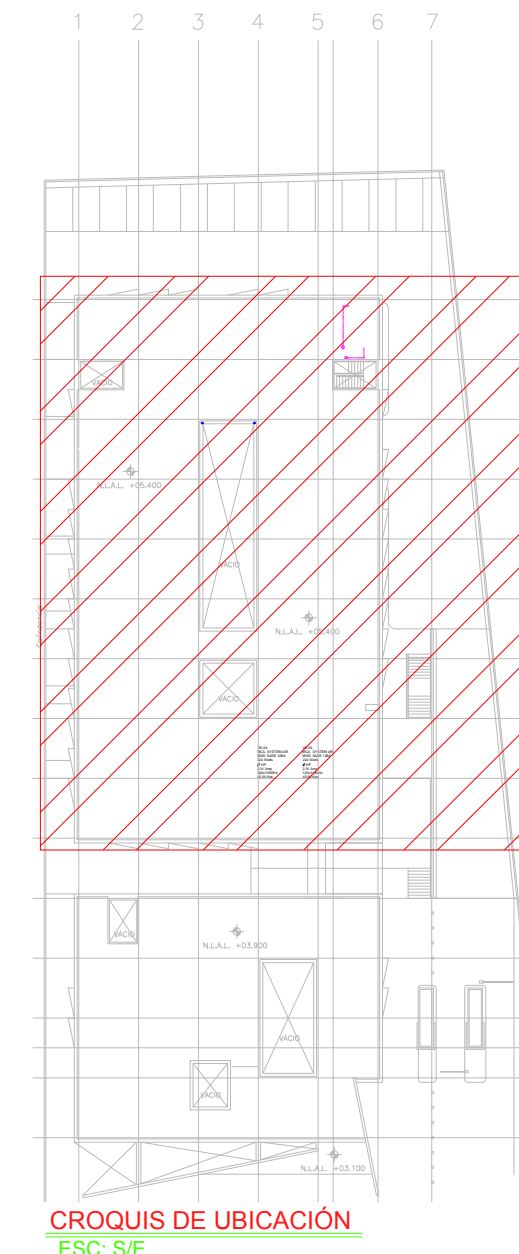

CROQUIS DE UBICACIÓN
ESC: S/E


CEDULA

- 1 T-27mm (1") P.G.G. 3-6AWG, 1d-10AWG
- 2 T-27mm (1") P.G.G. 3-8AWG, 1d-10AWG
- 3 T-51mm (2") P.G.G. 3-2/0AWG, 1d-6AWG
- 4 T-21mm (3/4") P.G.G. 2-10AWG, 1d-12AWG

SIMBOLOGIA EQUIPOS	
	DESCONECTOR DE 3 POLOS PARA DESCONEXIÓN DE EQUIPOS DE HVAC
	EQUIPO FAN&COIL (POR OTROS), ESPECIFICACIONES INDICADAS EN PLANO DE AIRE ACONDICIONADO
	LUMINARIO TIPO WALL-PACK A 127 V, 70 WATTS. IP67 (L7)
	UNIDAD MANEJADORA DE AIRE (POR OTROS), ESPECIFICACIONES INDICADAS EN PLANO DE AIRE ACONDICIONADO
	UNIDAD GENERADORA DE AGUA HELADA (POR OTROS), ESPECIFICACIONES INDICADAS EN PLANO DE AIRE ACONDICIONADO
	BOMBA DE AGUA HELADA (POR OTROS), ESPECIFICACIONES INDICADAS EN PLANO DE AIRE ACONDICIONADO
	VENTILADOR DE EXTRACCIÓN (POR OTROS), ESPECIFICACIONES INDICADAS EN PLANO DE AIRE ACONDICIONADO
	TUBERÍA CONDUIT PARED GRUESA GALVANIZADA FIRMEAMENTE FIJADA A LOZA (CABLEADO Y DIAMETRO SEGÚN CEDULA)

CENTRO DE SERV. INFONAVIT Y DELEGACIÓN CESI / DELEGACIÓN / AGUASCALIENTES
CALLE BALNEARIOS FRACC. EJIDO DE OJO CALIENTE
MUNICIPIO DE AGUASCALIENTES EDO. DE AGUASCALIENTES

PROYECTO EJECUTIVO INSTALACIÓN ELÉCTRICA

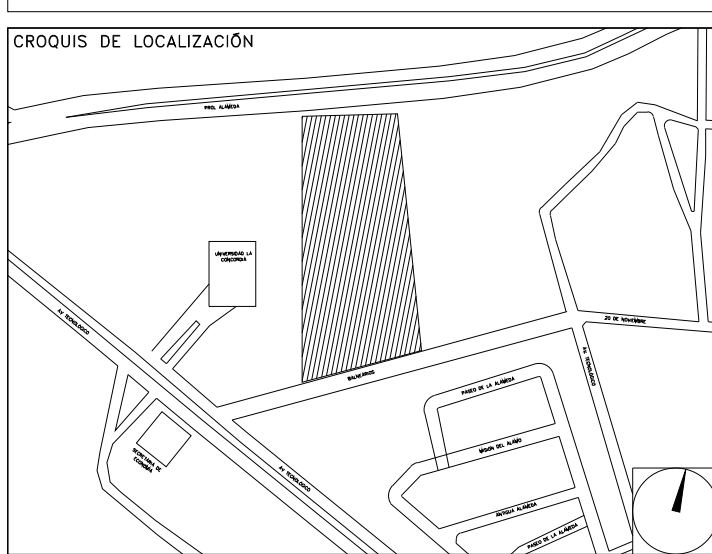

ILUMINACION AZOTEA DELEGACION

NUMERO DEL PLANO: AC-E-PL-IE-30-00
FECHA: 00-00-00
ACOTACION: MTS
ESCALA: 1:125
UBICACION DEL ARCHIVO: NORTE



USO ESPECIFICO DEL PREDIO:
TIPO DE TRAMITE:

DATOS DEL PROPIETARIO		DATOS DEL PREDIO		USO	
NOMBRE:	No.:	CLAVE CATASTRAL:	AREA: M2.	HABITACIONAL <input type="checkbox"/>	
CALLE:		LOTES:	FONDO: m	UNIFAMILIAR <input type="checkbox"/>	
DELEGACION:		DIRECCION:	No OFICIAL:	PLURIFAMILIAR (CONDOMINIO) <input type="checkbox"/>	
TELEFONO:		CALLE:		COMERCIAL <input type="checkbox"/>	
FIRMA:		ENTRE LA CALLE:		SERVICIOS <input type="checkbox"/>	
NOMBRE: XX		Y LA CALLE:		INDUSTRIAL <input type="checkbox"/>	
CEDULA PROFESIONAL: XX		COLONA:			
DIRECCION: XX		DICTAMEN DE USO DE SUELO			
DELEGACION: XX		No. DE FOLIO:	FECHA:		
TELEFONO: XX					
FIRMA:					
CORRESPBLE. INGENIERIAS		NORMATIVIDAD			
NOMBRE: XX		CONCEPTO		NORMA	PROYECTO
CEDULA PROFESIONAL: XX		ALTURA MAXIMA PERMITIDA			DF
DIRECCION: XX		COEFICIENTE DE OCUPACION DEL SUELO			
DELEGACION: XX		COEFICIENTE DE UTILIZACION DEL SUELO			
TELEFONO: XX		COEFICIENTE DE ABSORCION DEL SUELO			
FIRMA:		PORCENTAJE DEL AREA LIBRE			
NOMBRE: ..		RESTRICCIÓN AL FRENTE			
CEDULA PROFESIONAL: ..		CAJONES DE ESTACIONAMIENTO			
DIRECCION: ..	COL.	RESTRICCIÓNES DIC. USO DE SUELO			
DELEGACION: ..					
TELEFONO: ..					
FIRMA:					

RIVERO BORRELL - GUTIERREZ
ARQUITECTOS ingenor

DATOS DE LA CONSTRUCCION					
CONCEPTO	A. CONSTRUIDA	OBRA NUEVA	REGULARIZACION	LICENCIA ANTERIOR	
				No. LIC	FECHA METROS
SOTANO					
PLANTA BAJA					
1er NIVEL					
MEZZANINE					
2do. NIVEL					
3er NIVEL					
VOLADOS					
ESTACIONAMIENTO					
OTROS					
TOTAL DE M ²					
BARDEO ML					
ALINEAMIENTO ML					
DEMOLICION					

ESCALA: 1:125
COTAS: METROS
CLAVE: IE-30 B
Este plano sustituye a los anteriores
REVISIÓN - 00 21 febrero 2018

PLANO APTO PARA CONSTRUCCION

SELLO